

建筑机电工程抗震设计专篇(给排水部分)

[illegible]

水管侧向及纵向安装

水管侧向安装

水管纵向安装

水管侧向及纵向安装

水管侧向安装

水管纵向安装

水管侧向及纵向安装

水管侧向安装

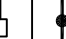
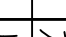
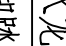
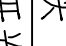


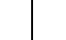
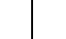
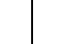

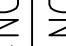
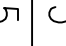
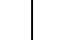
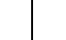

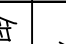
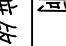
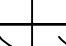
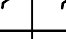
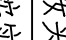
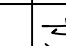
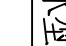
水管纵向安装

Figure 1: Vertical Water Supply Valve (垂直式). This diagram shows a valve assembly with a vertical handle and a vertical valve body. The handle is connected to the valve body via a linkage mechanism. The valve body is mounted on a vertical pipe. The handle has a label '垂直式' and the valve body has a label '垂直式'. The drawing is numbered 1.

Figure 2: Horizontal Water Supply Valve (水平式). This diagram shows a valve assembly with a horizontal handle and a horizontal valve body. The handle is connected to the valve body via a linkage mechanism. The valve body is mounted on a horizontal pipe. The handle has a label '水平式' and the valve body has a label '水平式'. The drawing is numbered 2.

Figure 3: Angled Water Supply Valve (斜式). This diagram shows a valve assembly with an angled handle and an angled valve body. The handle is connected to the valve body via a linkage mechanism. The valve body is mounted on an angled pipe. The handle has a label '斜式' and the valve body has a label '斜式'. The drawing is numbered 3.

主要设备材料表

序号	符号	名 称	型 号	规 格	材 料	单 位	数 量	备 注
1		液压脚踏式水嘴成品洗手池	见大样图			套	按实	节水型
2		污水池	550X600			套	按实	节水型
3		水龙头	DN15		铜	个	按实	
4		脚踏开关	DN15		铜镀铬	个	按实	
5		角式截止阀	DN15		铜镀铬	个	按实	
6		截止阀	DN32		铜	个	按实	
7		截止阀	DN40		铜	个	按实	
8		闸阀	DN50		铜	个	按实	
9		止回阀	DN50		铜	个	按实	
10		管道过滤器	DN50		铜	个	按实	
11		钢丝网骨架复合管	DN20~DN100		钢	米	按实	
12		PP-R 给水管	De20~De50		塑料	米	按实	
13		承插塑料排水管	De50~De200		塑料	米	按实	
14		塑料地漏	De50		塑料	个	按实	
15		清扫口	De110		塑料	个	按实	
16		通气帽	De110		塑料	个	按实	
17		水表	DN50			只	按实	
18		P型存水弯			塑料		按实	
19		S型存水弯			塑料		按实	
20		检查口			塑料		按实	
21		伸缩节			塑料		按实	
22		磷酸盐盘干粉末灭火器每具4kg	MF/ABC4		两具一组	组		
23								
24								
25								
26								
27								
28								
29								
30								

使用标准图集目录

序号	标准图编号	标准图名称	页次
1	09S304	卫生设备安装	全册
2	11S405-1~4	建筑给水塑料管道安装	全册
3	16S401	管道和设备保温、防结露及电伴热	全册
4	03S402	室内管道支架及吊架	全册
5	19S406	建筑排水塑料管道安装	全册
6	02S404	防水套管	全册
7	GB51749-2022)	生活饮用水卫生标准	全册
8	04S519	小型排水构筑物	全册
9	22S702	钢筒混凝土化粪池	全册
10	04S501	建筑排水设备附件选用安装	全册
11	CJ/T164-2014	节水型生活用水器具	全册
12	04S520	埋地塑料排水管道施工	全册
13	02S403	钢制管件	全册
14	09S302	雨水斗选用及安装	全册
15	01SS105	常用小型仪表及特种阀门选用	3-9
16	01SS105	排气阀	全册
17	10SS907	村镇住宅专用给水排水设备选用及安装	全册
18	14S104	二次供水消毒设备选用及安装	全册

标准图由设计单位自拟

[illegible]

注意：
本图须经盖章并加盖本公司专用出图章方为有效。
本施工图须经相关部门审批通过后方可施工。
本图版权归雨水工程勘察设计有限公司所有。

备注

雨水工程二次深化设计文件（蓝图）专用章

单位名称：雨水工程勘察设计有限公司

注册证书编号：CS101100345

注册日期：2024.07

有效期：2024.07-2027.07

项目负责人：李国栋

项目地址：云南省昆明市盘龙区永昌街道

联系电话：1398760212

资质证书编号：A1110632611

资质证书等级：甲级

资质证书专业：市政公用工程、给排水工程、桥梁工程

资质证书编号：A211032618

项目编码

注册执业签章

姓名	李国栋
注册证书号码	CS101100345
注册印章号码	1103261-CS003
审定	李国栋
审核	李莲君
项目负责	刘元
专业负责	李国栋
校对	李莲君
设计	赵永刚

建设单位

工程名称

项目名称

图名

设计号	03	版次	A
图号	04	日期	2024.07
图别	本施	日期	2024.07

雨水工程勘察设计有限公司

地址：云南省昆明市盘龙区永昌街道

正阳北路义乌商贸城7栋7号楼

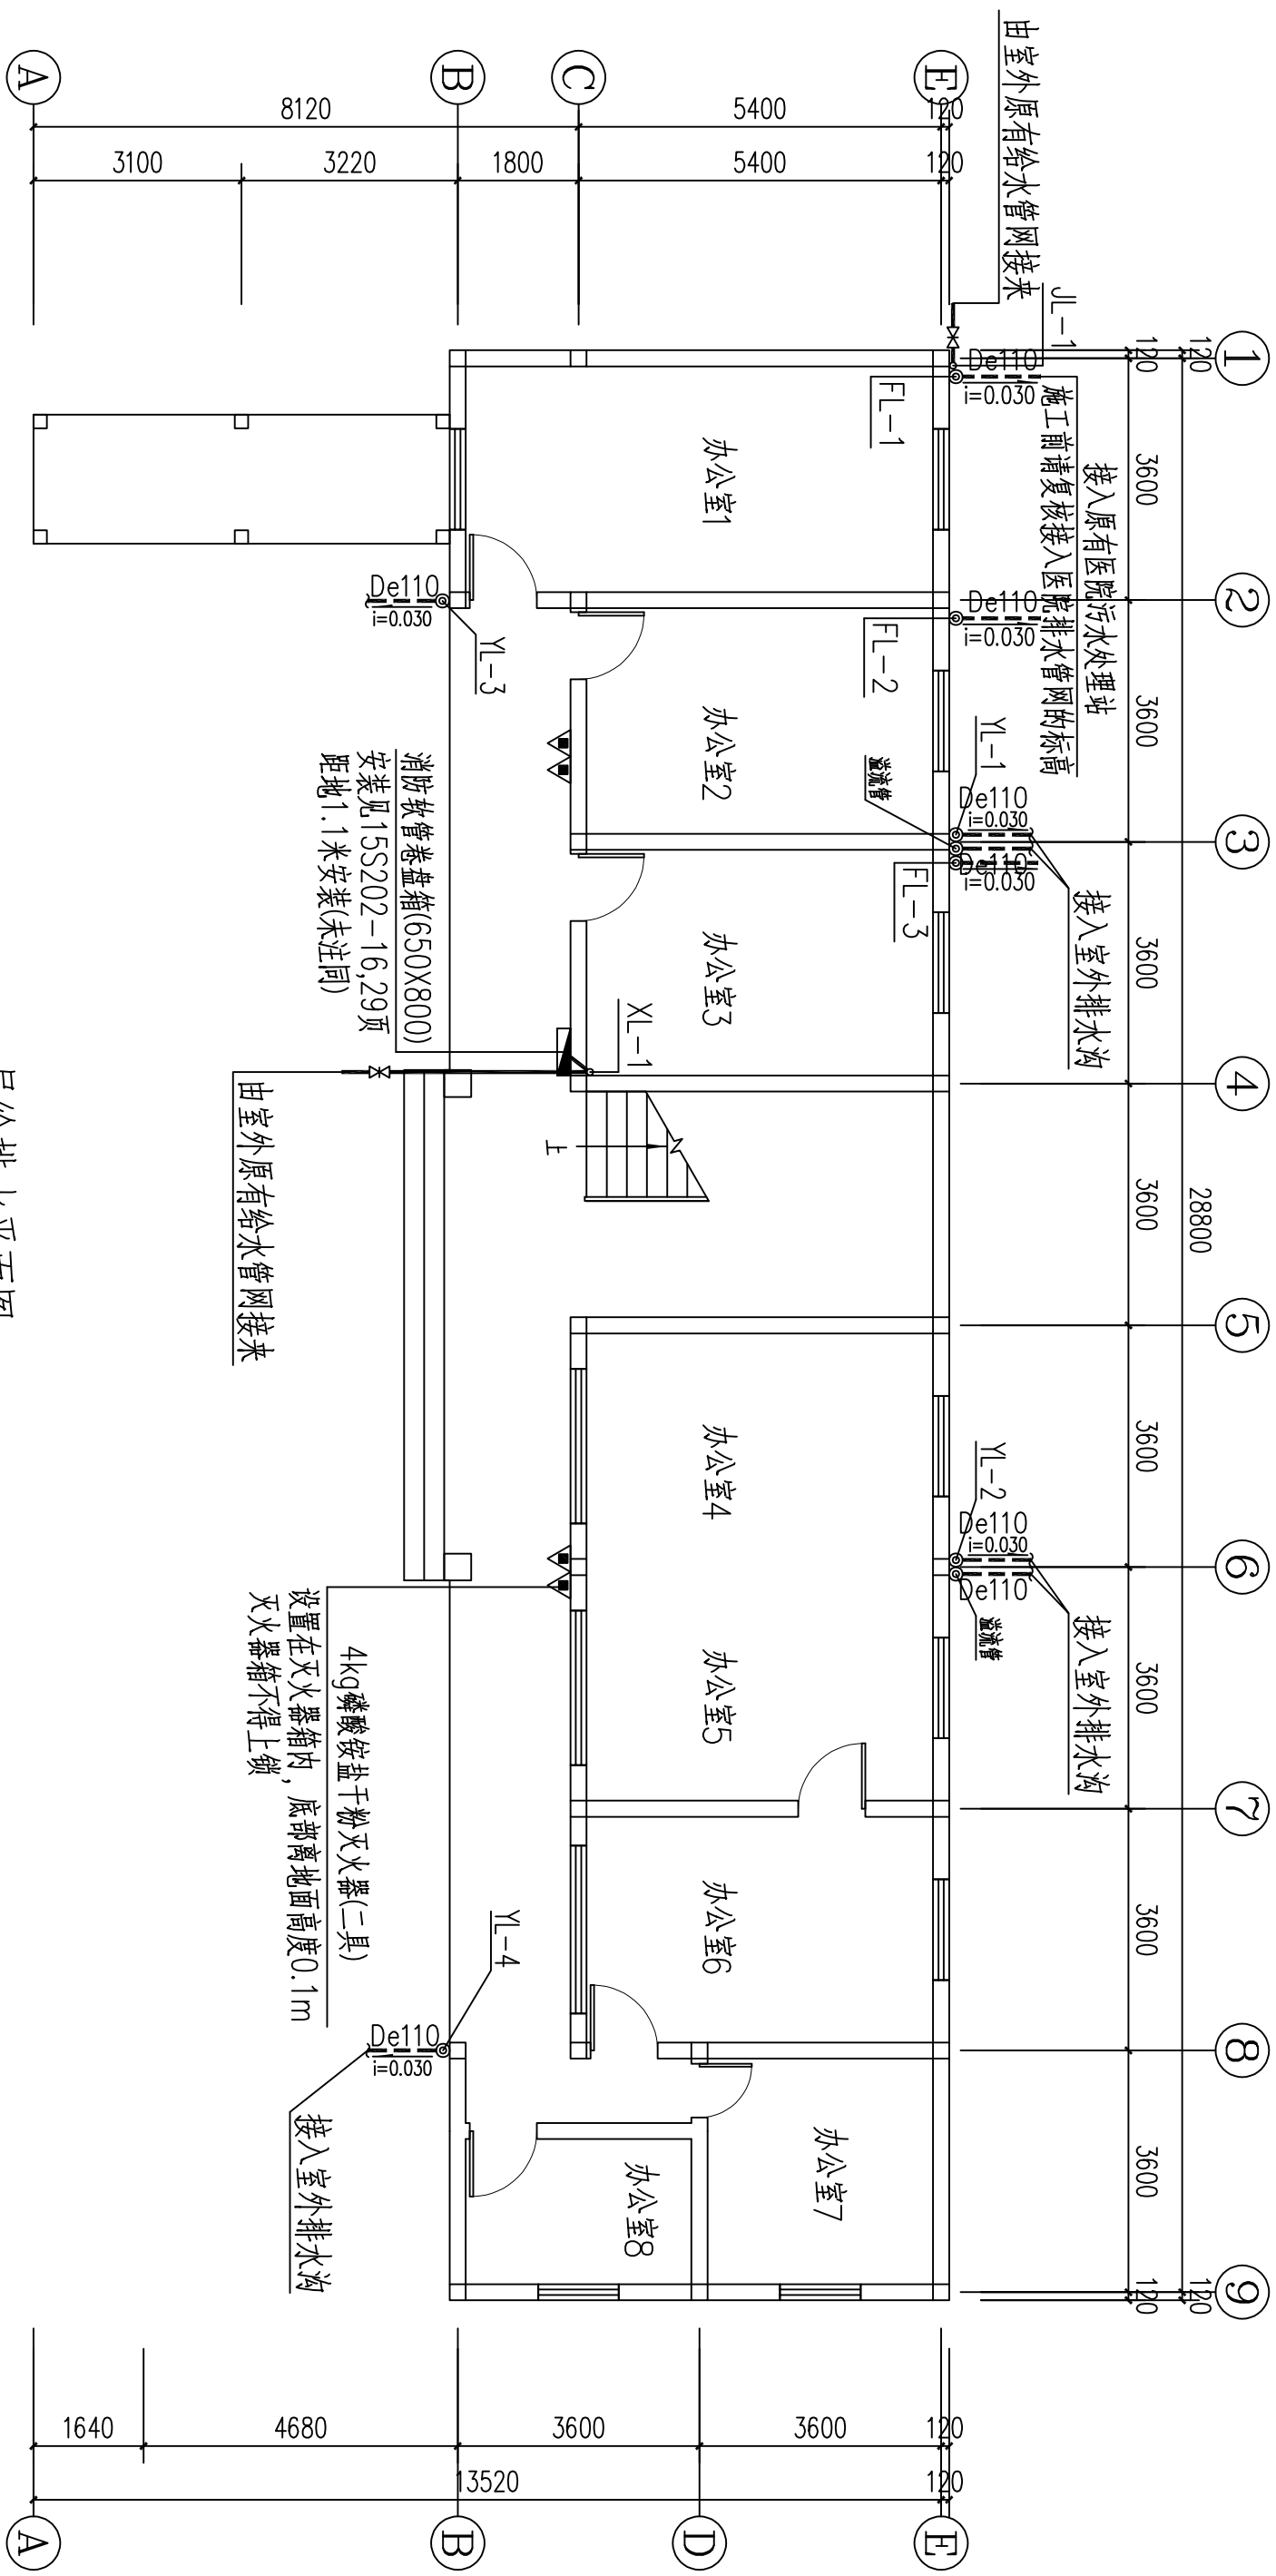
电话：1398760212

资质证书编号：A1110632611

资质证书等级：甲级

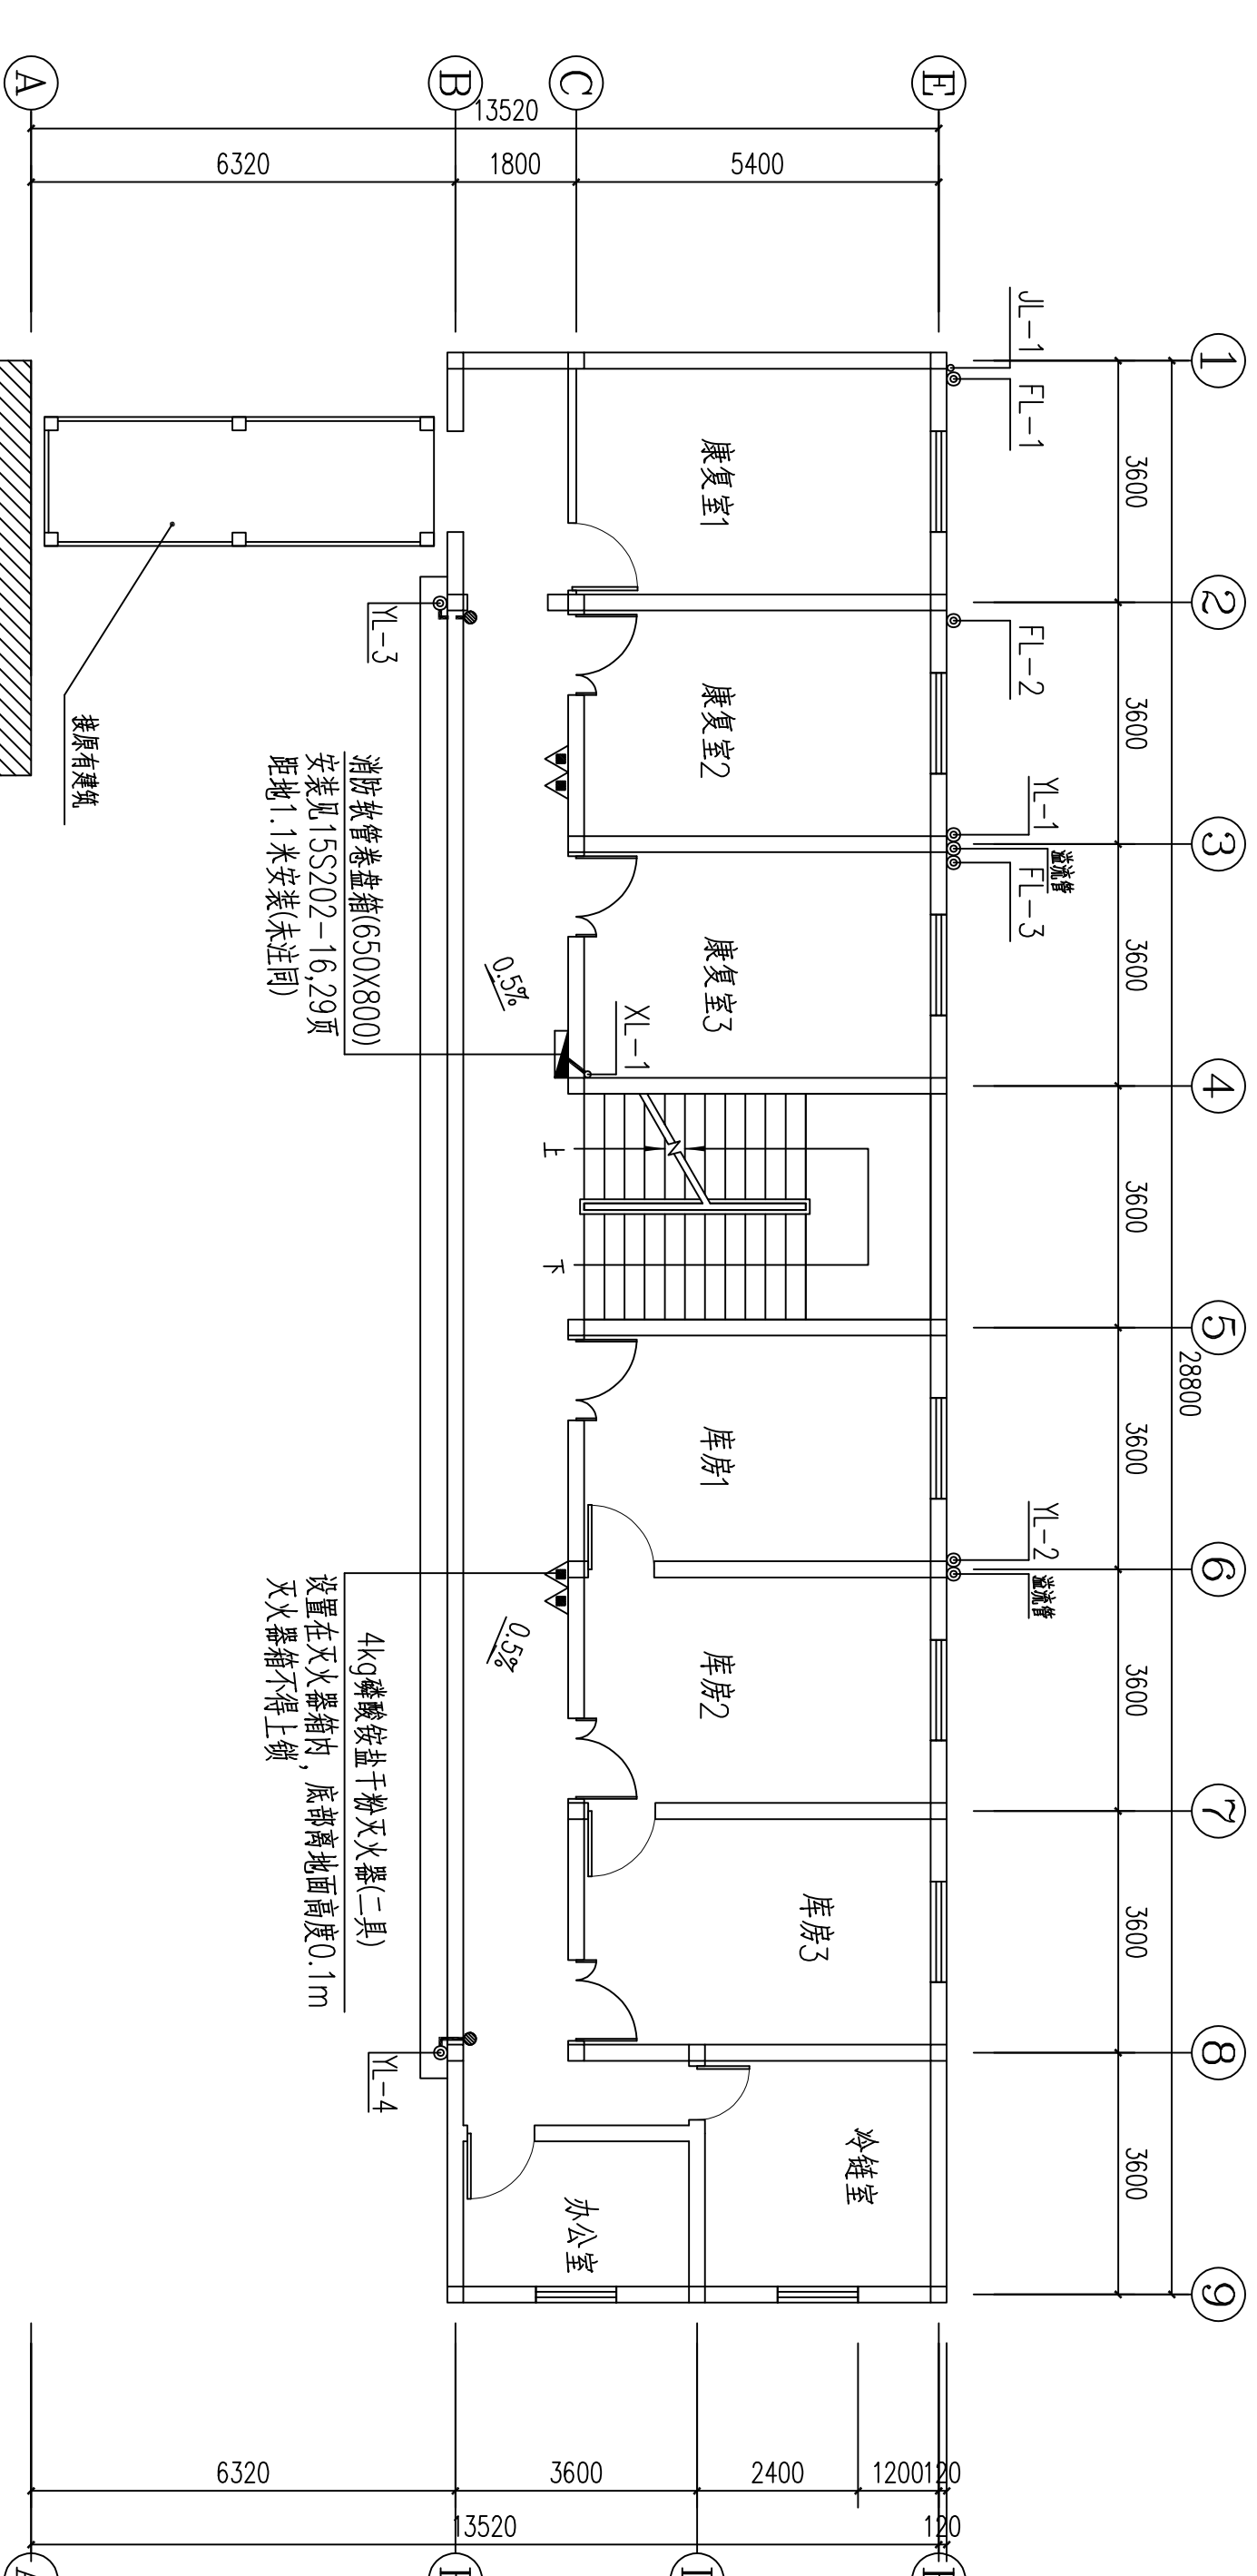
资质证书专业：市政公用工程、给排水工程、桥梁工程

资质证书编号：A211032618

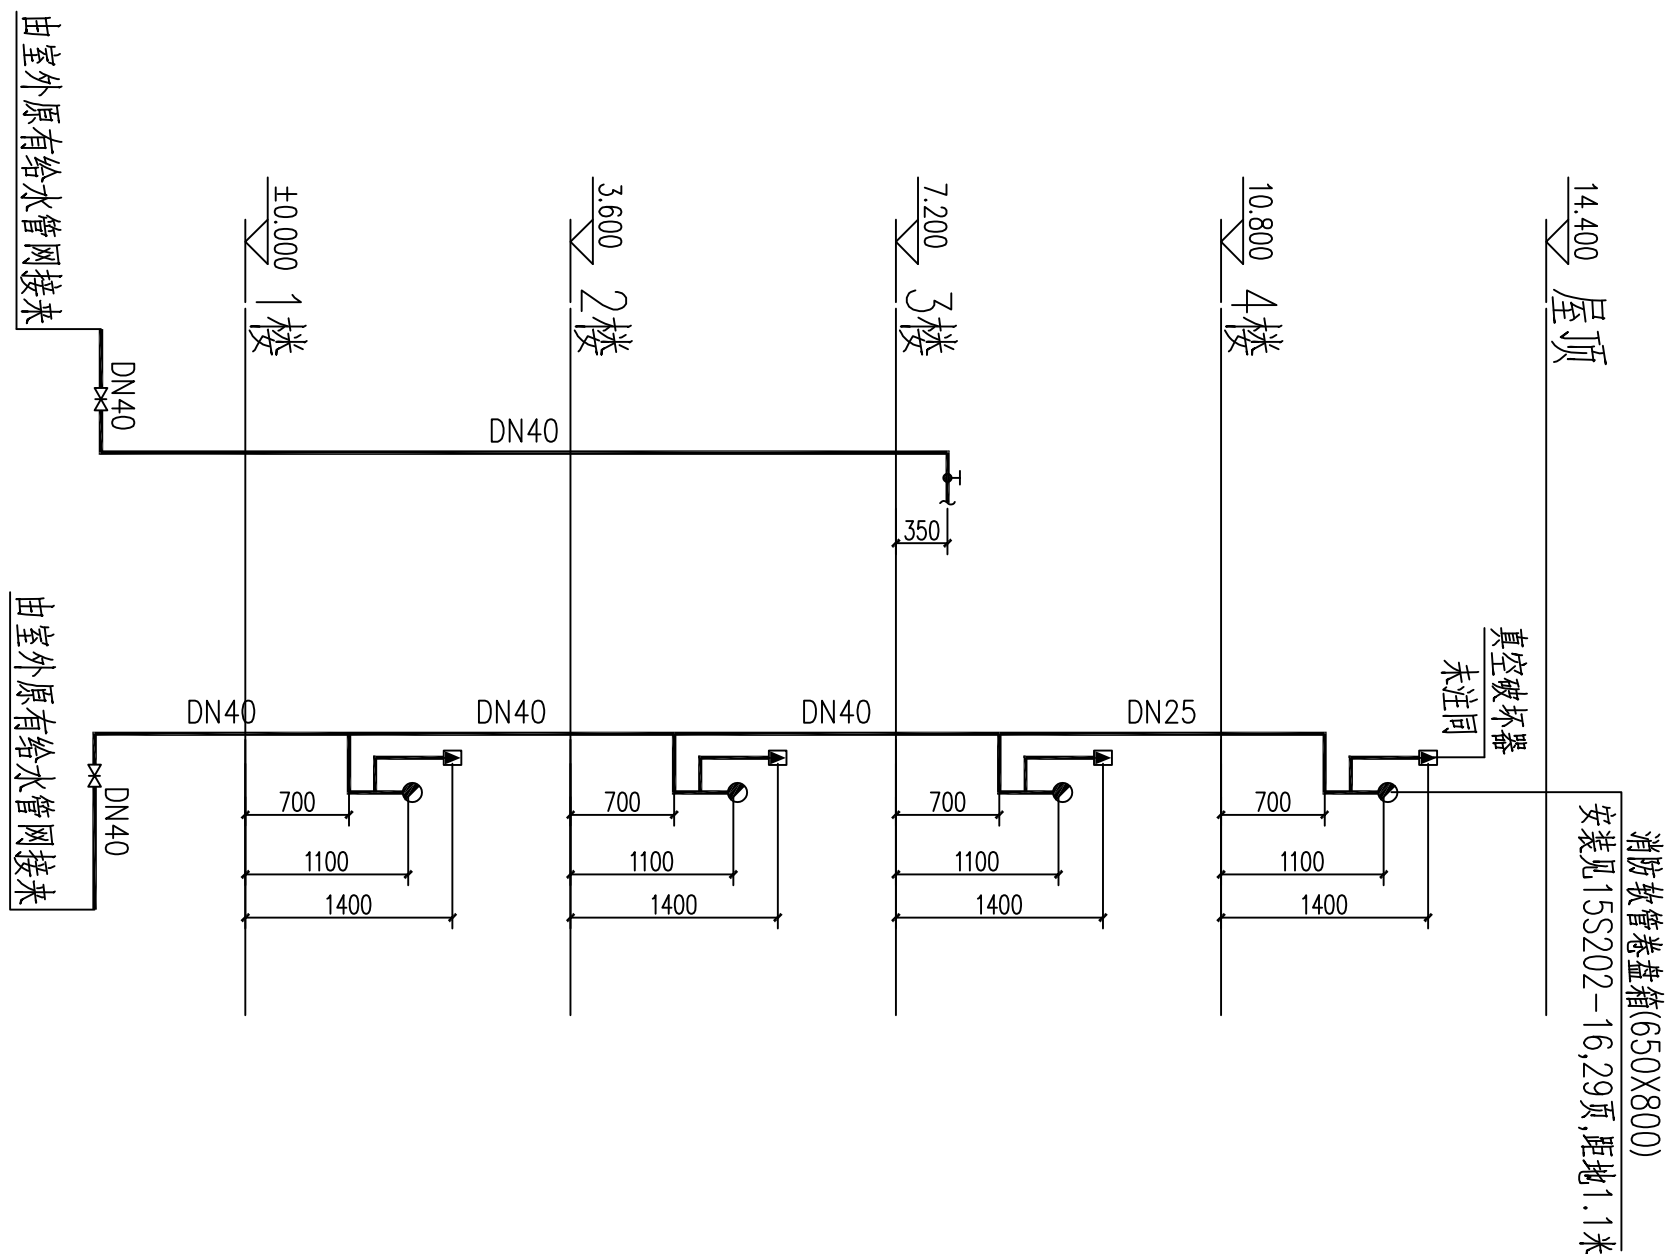


一层给排水平面图 1:100

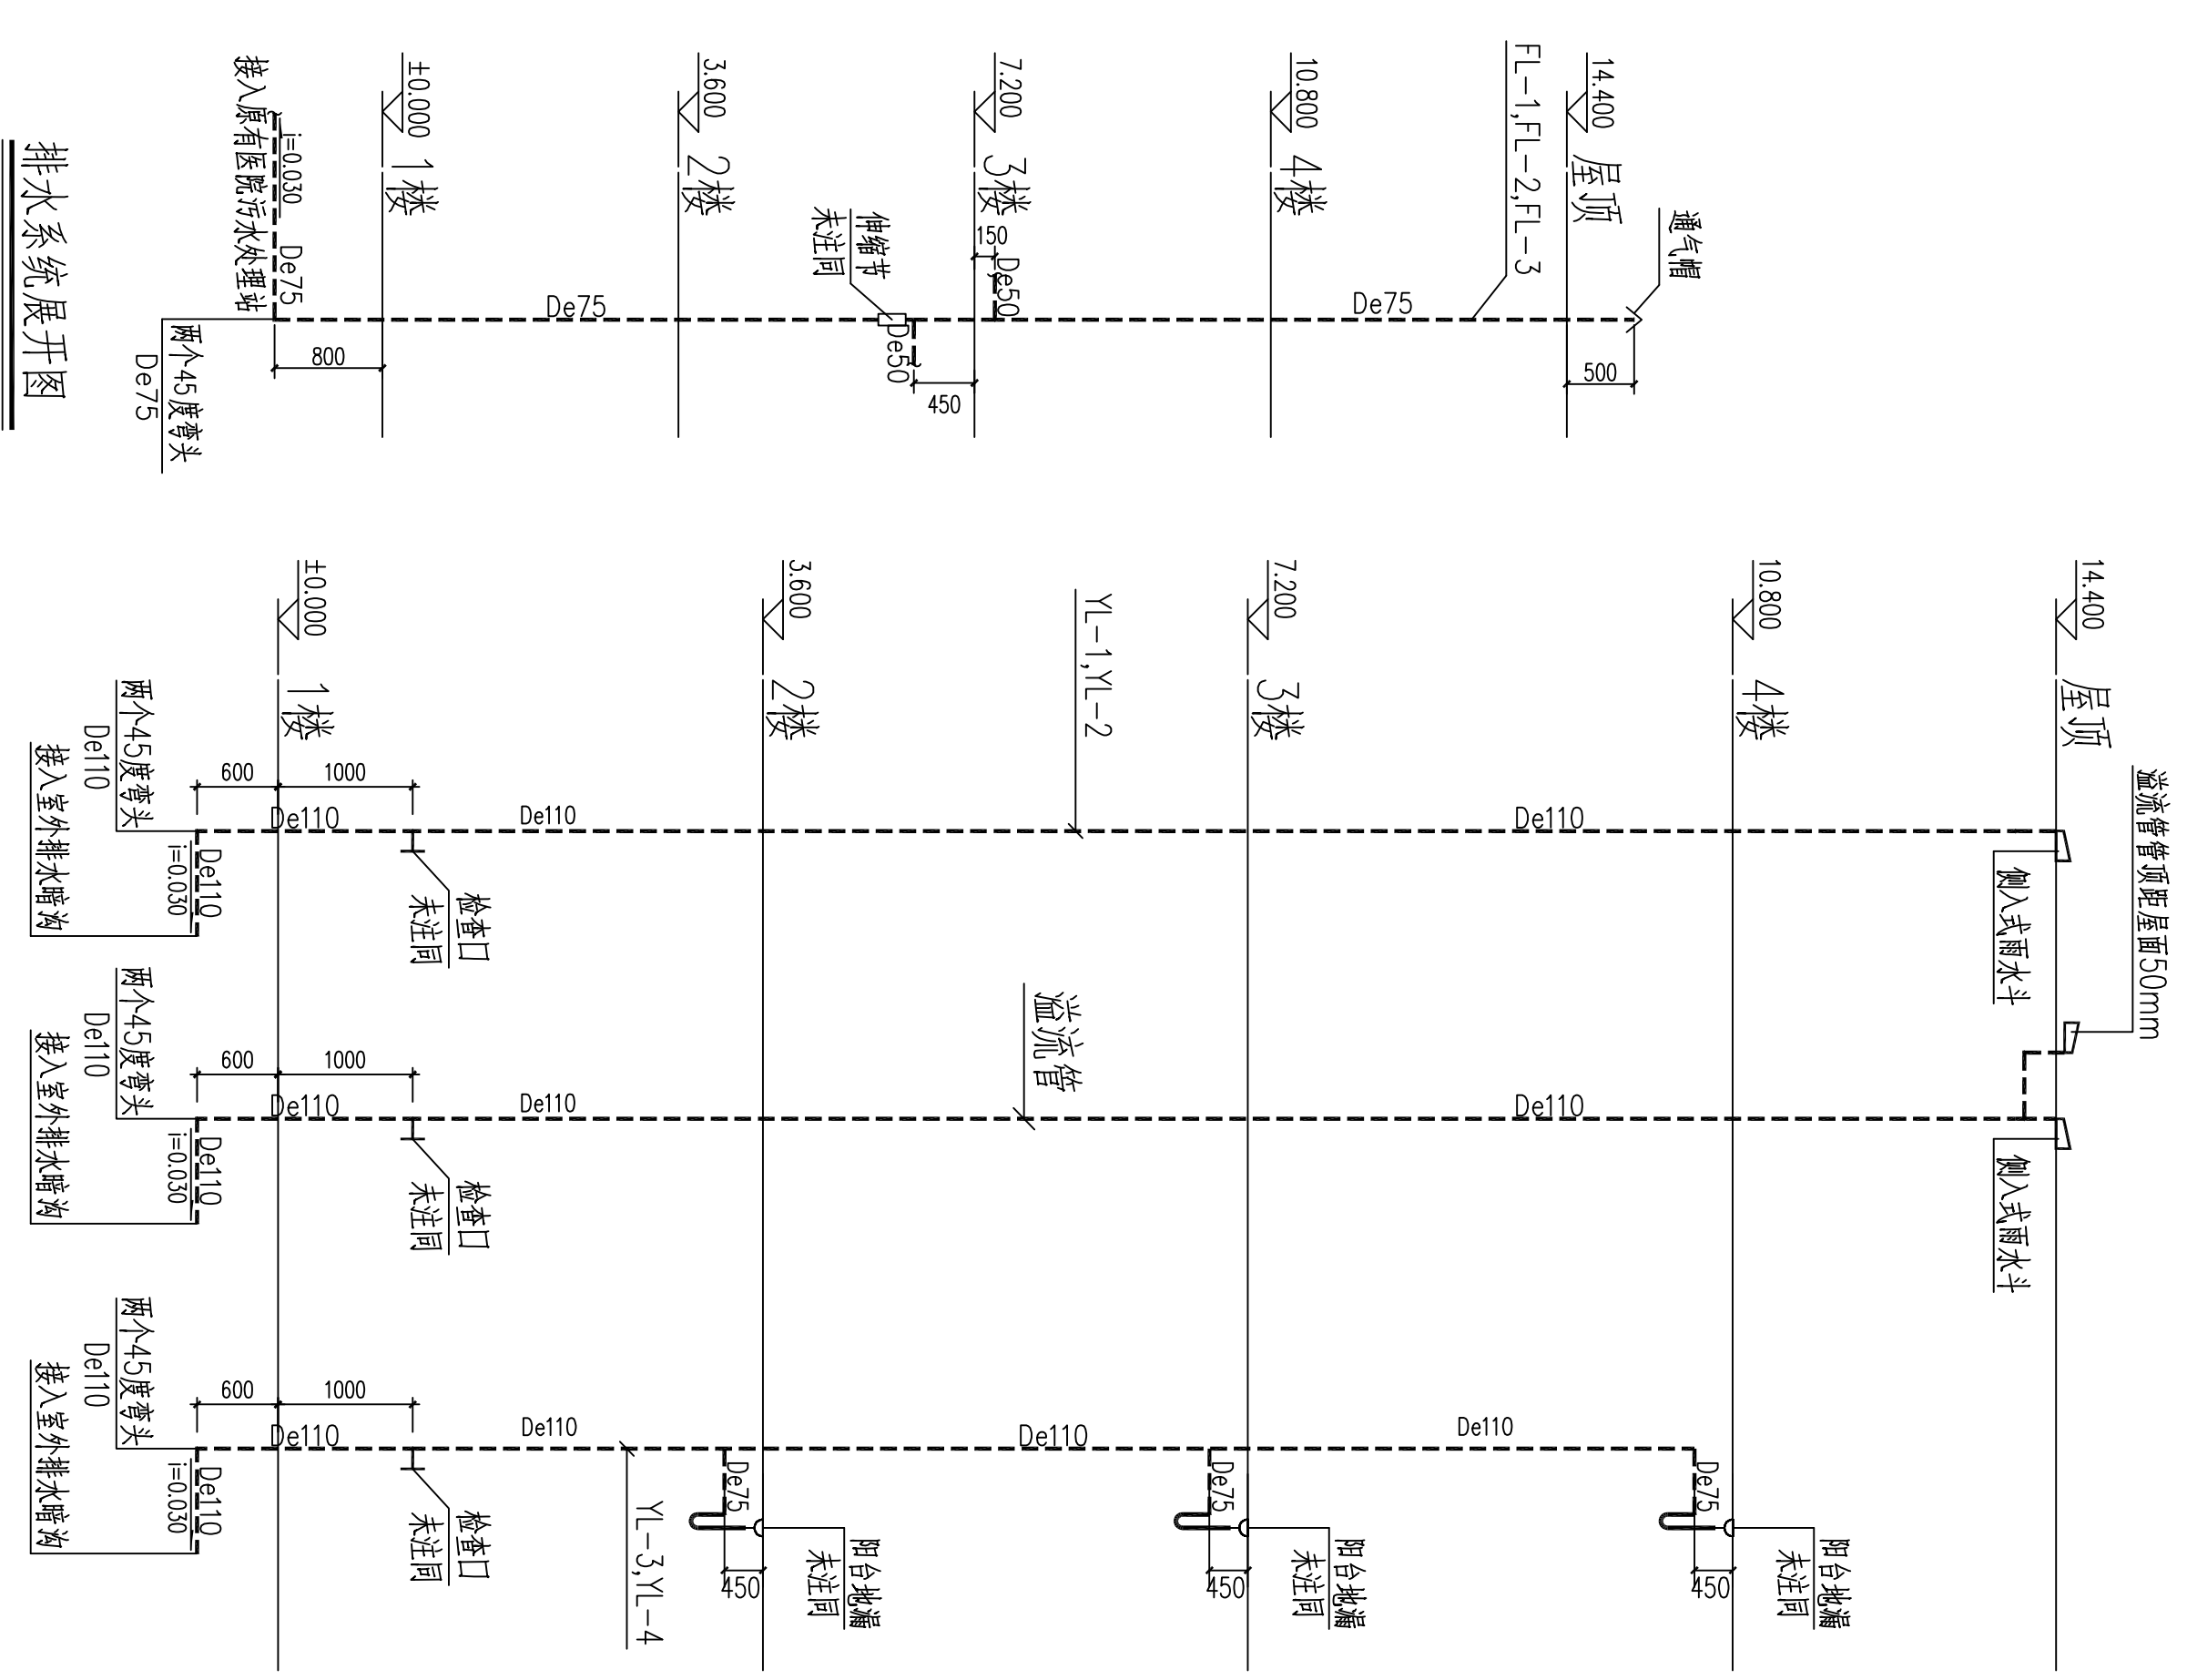
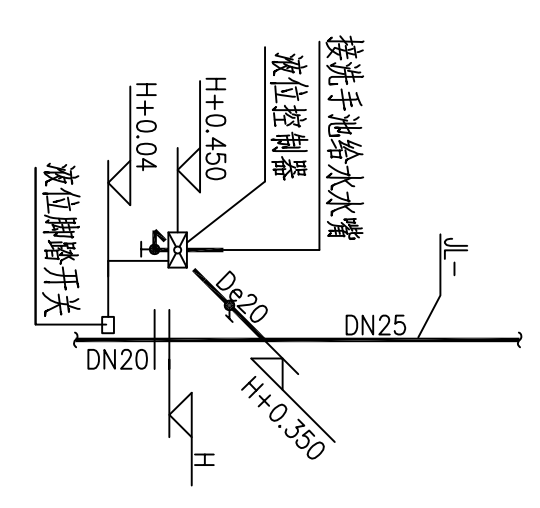
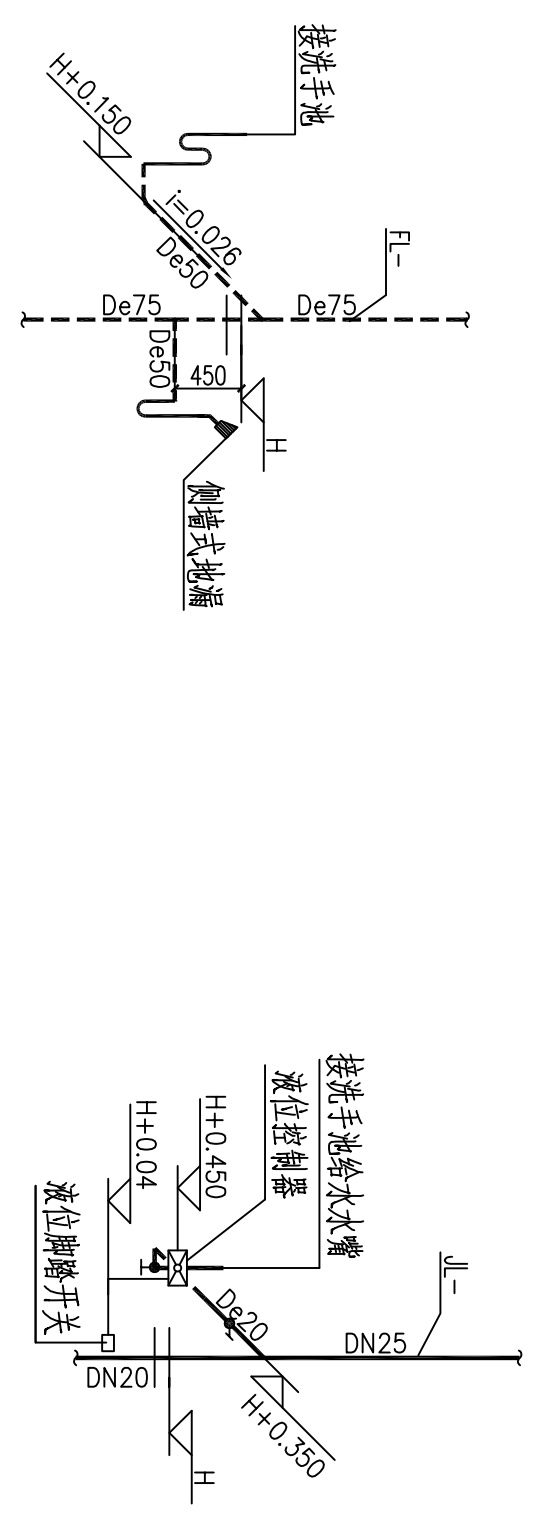
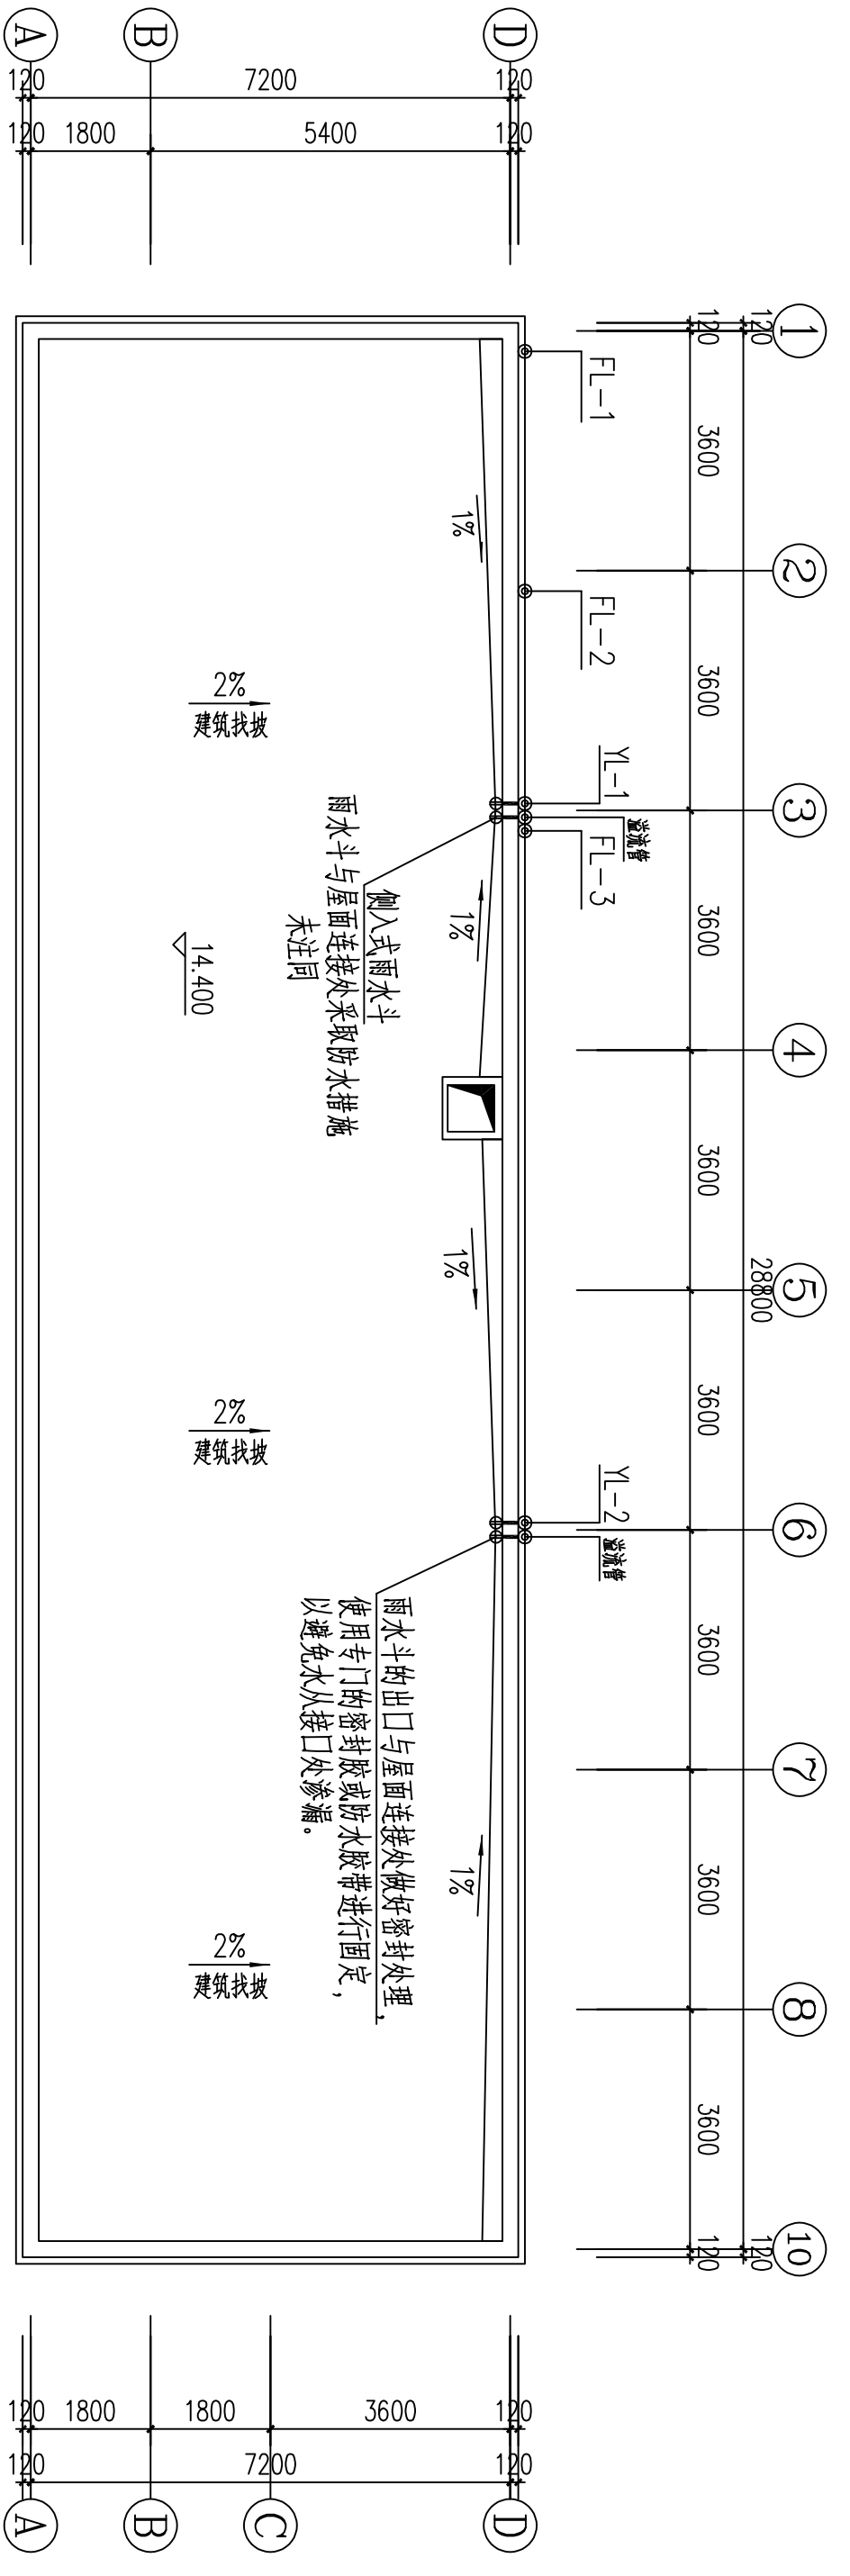
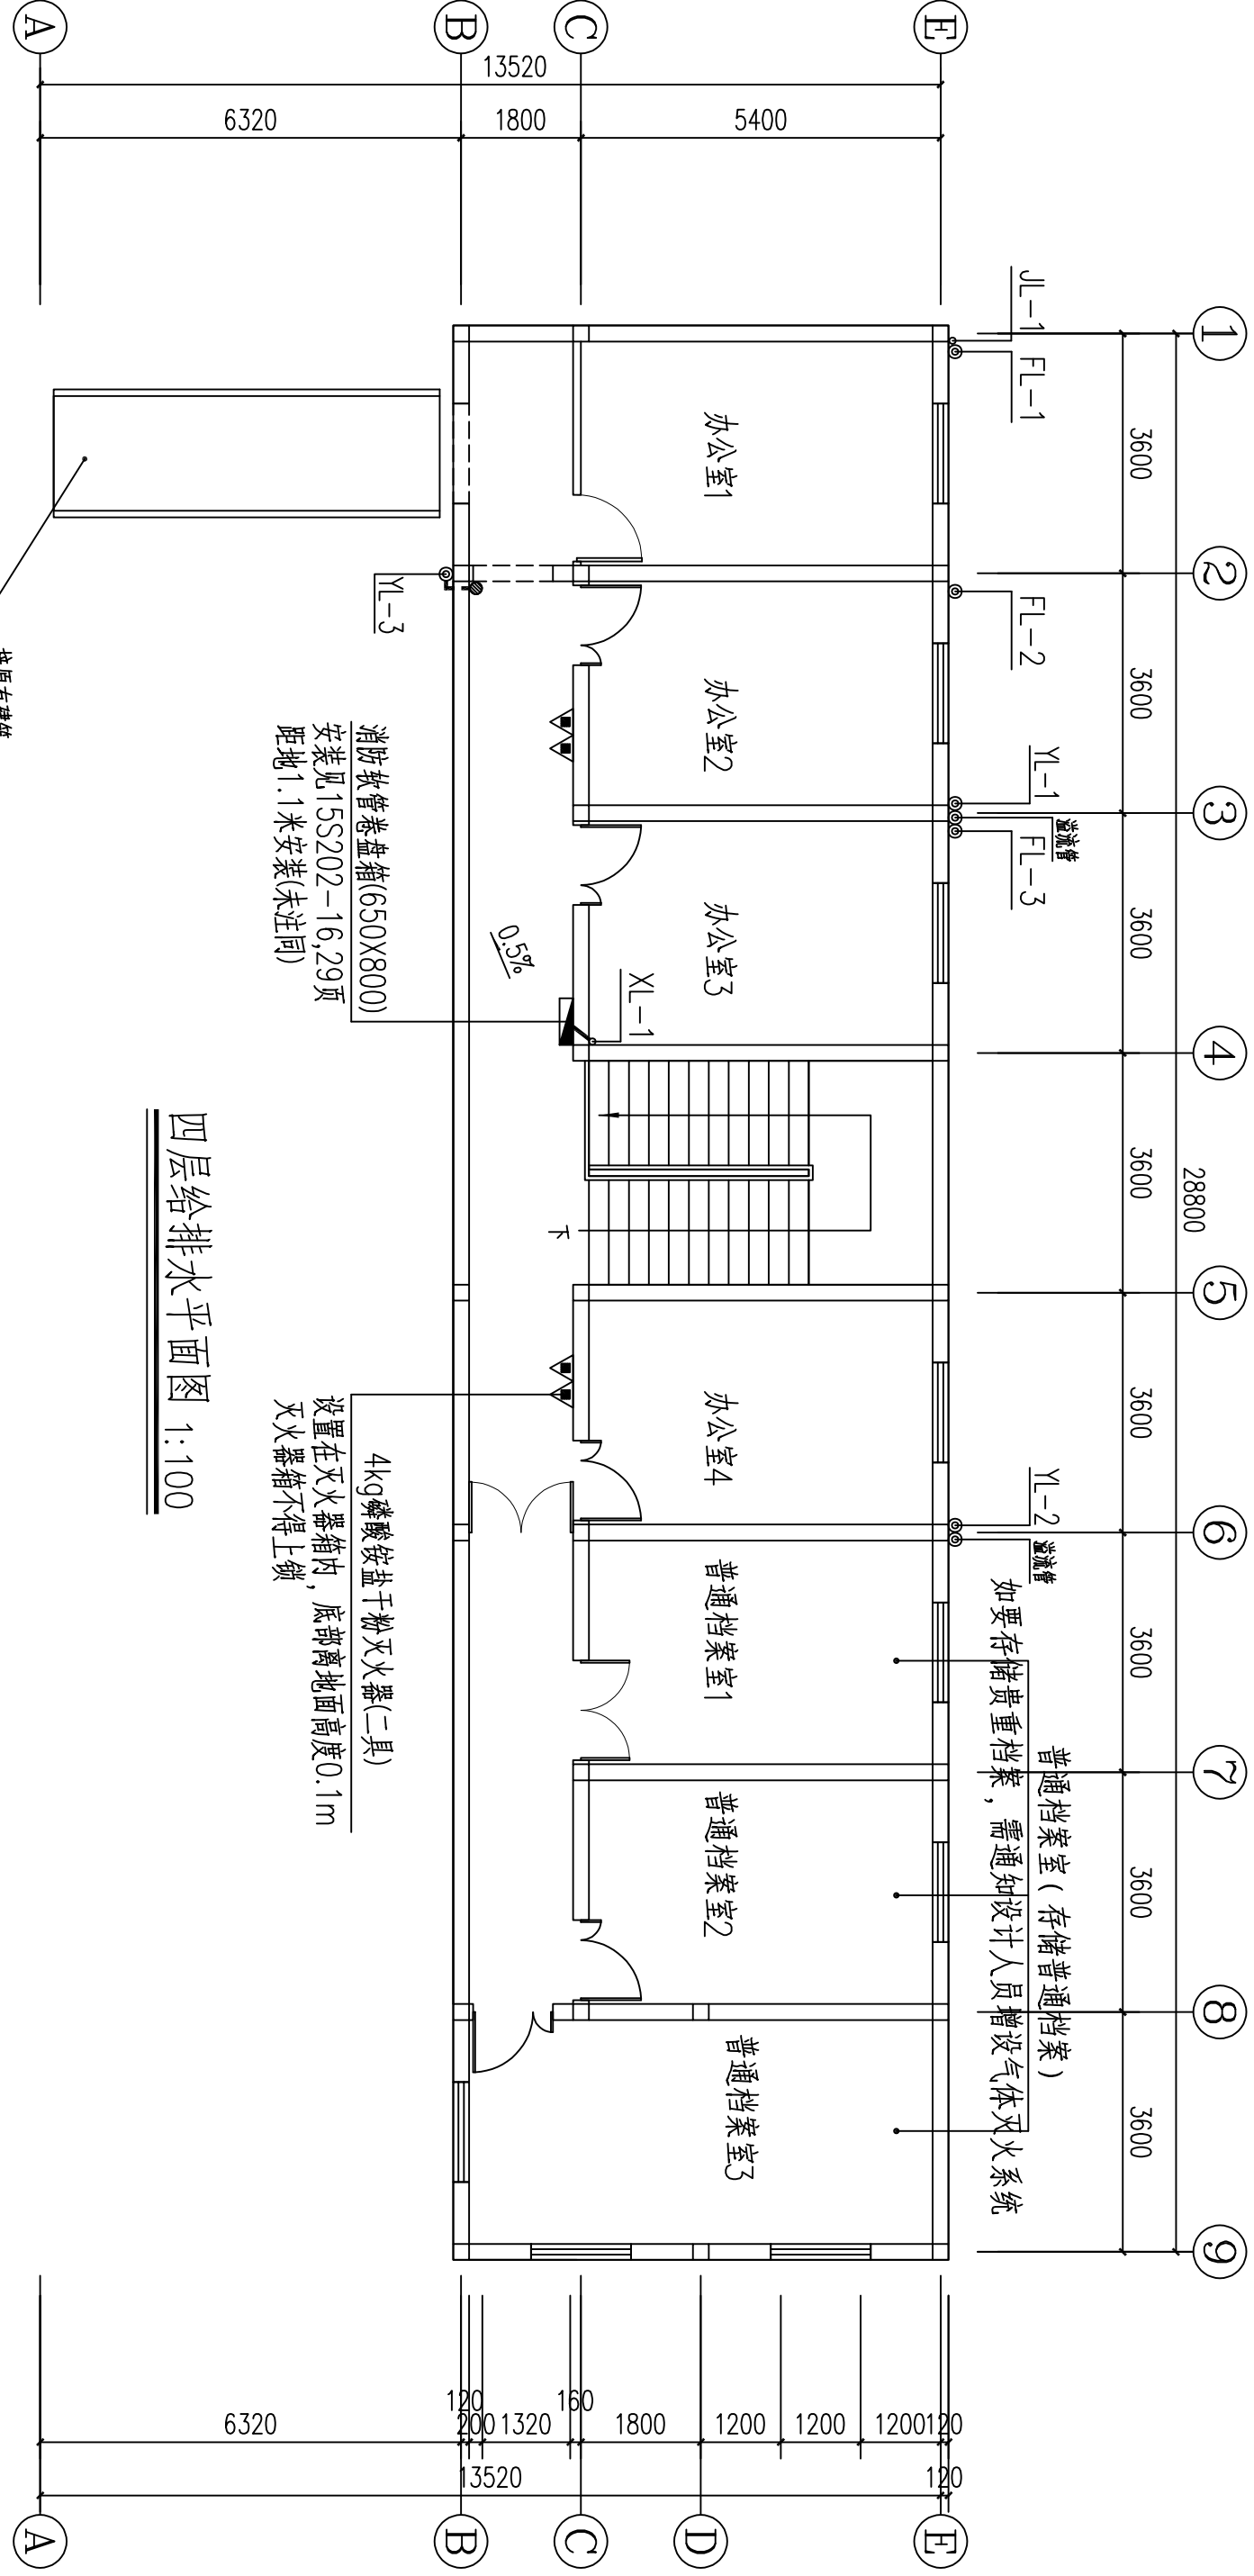
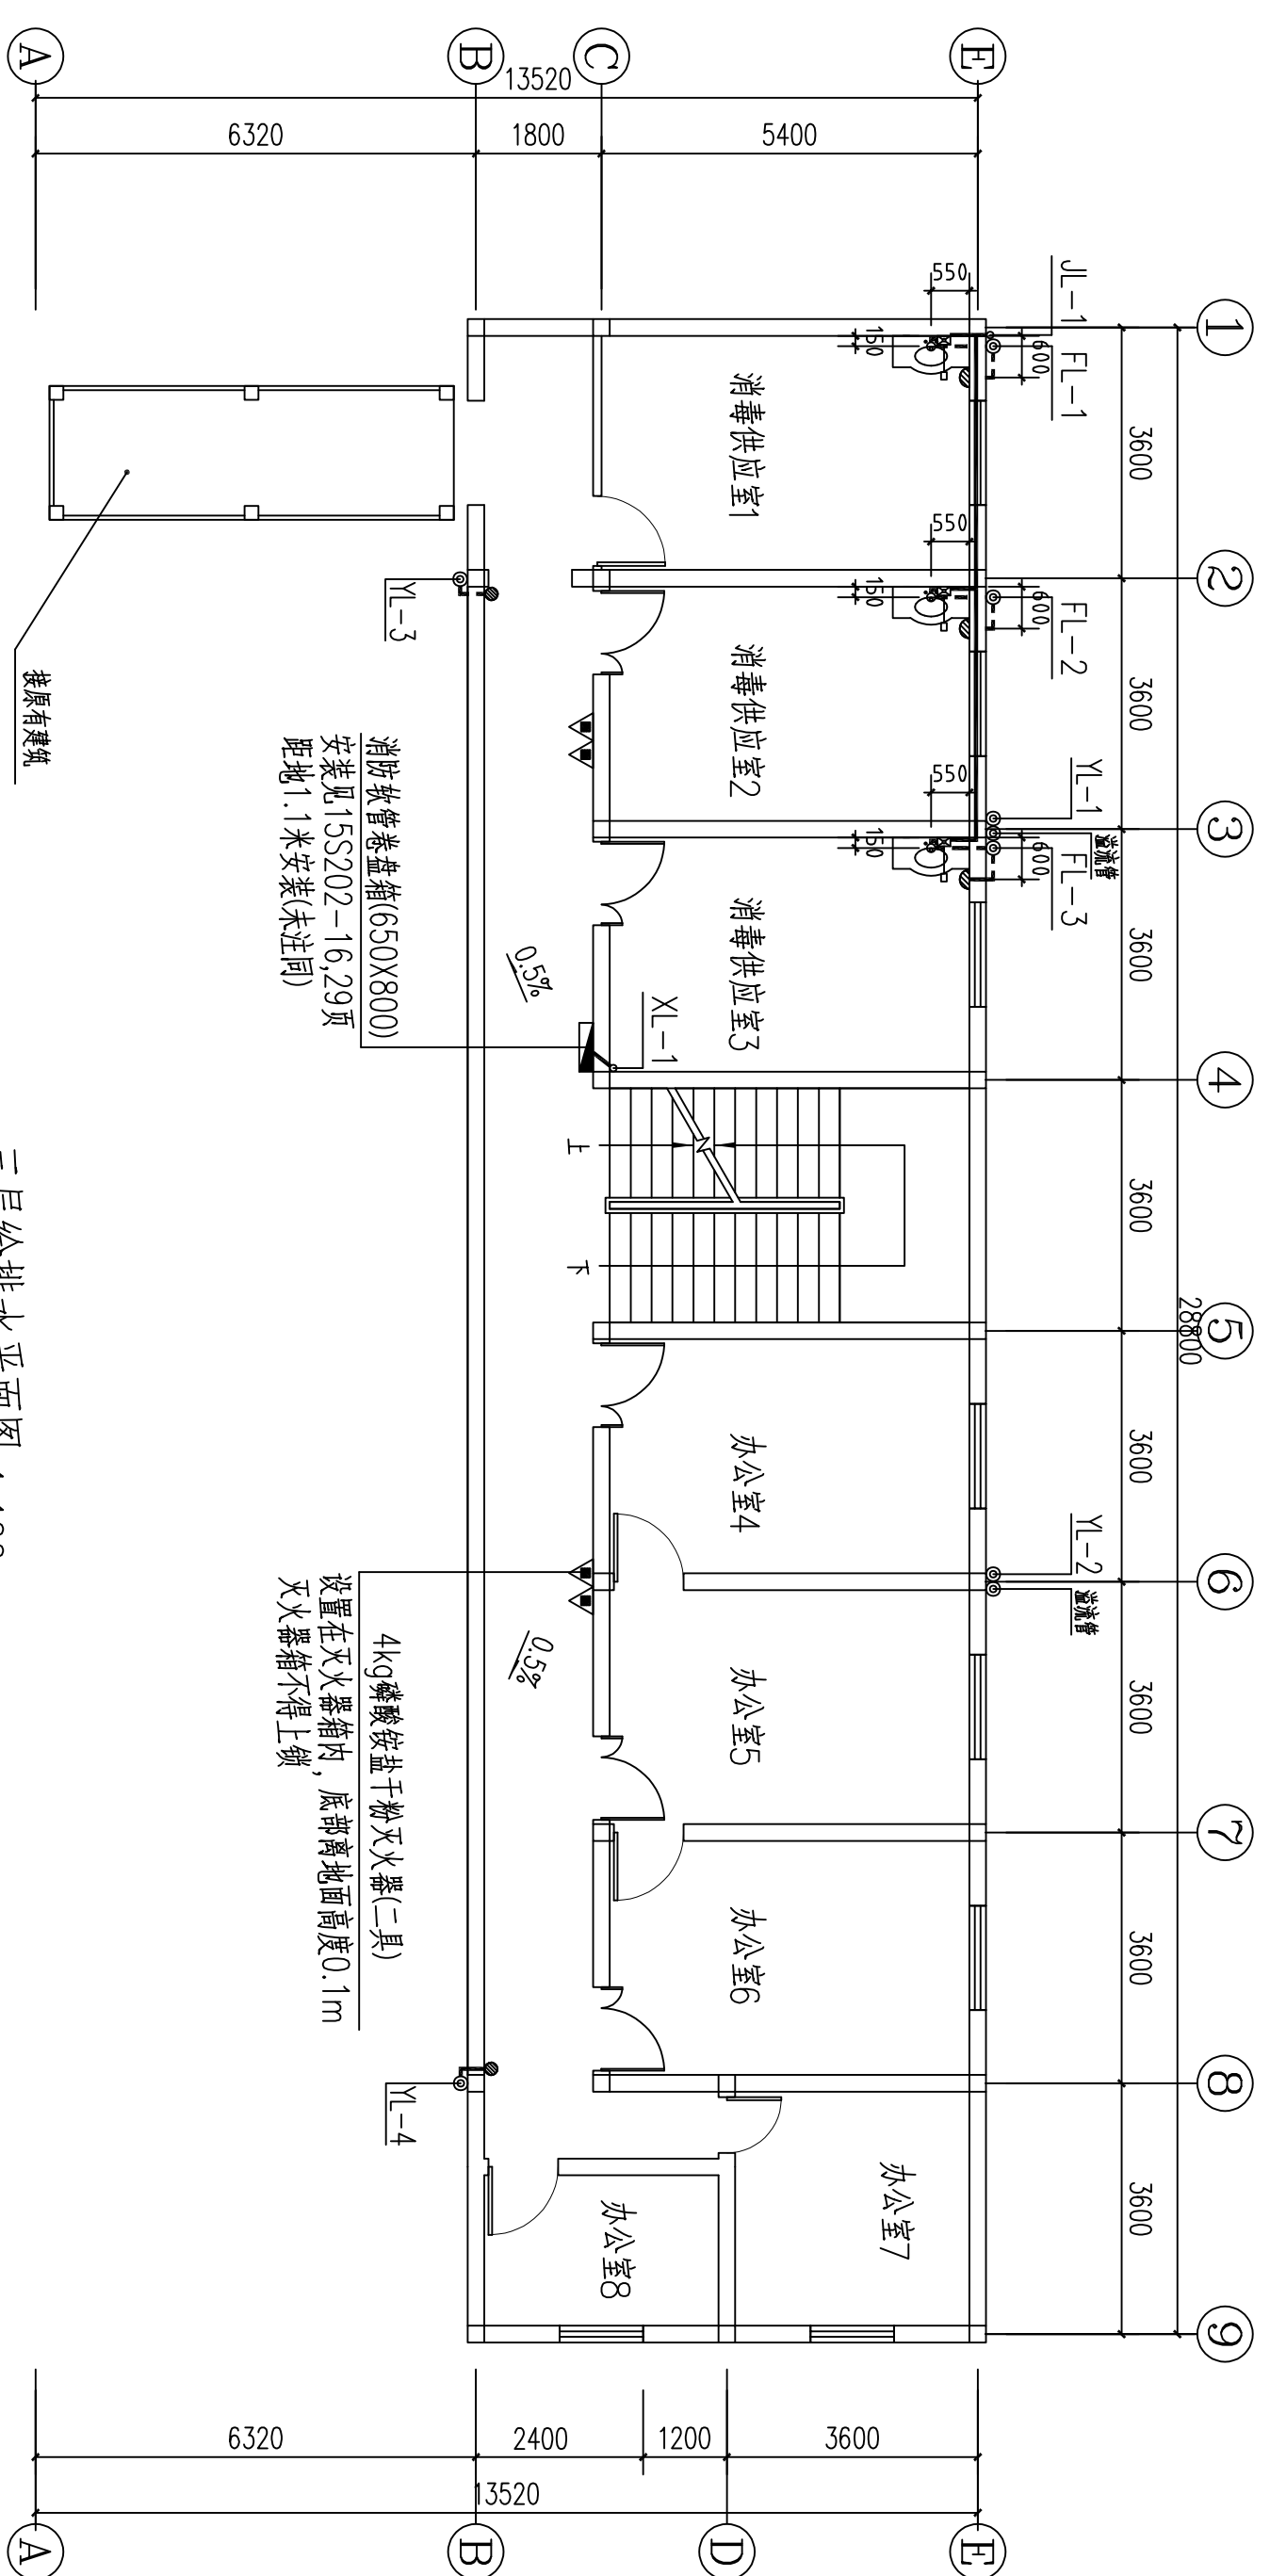
注：生活给排水管道，在穿越防火墙、楼板和大墙处的孔洞采用防火泥、防火隔板、填料阻火包等防火封堵材料封堵。



二层给排水平面图 1:100



冷水给水系统展开图

[illegible]